



DELLEARTI DESIGN HOTEL - CREMONA, ITALIA
PALÙ & BIANCHI ARCHITETTI







Il "dellearti design hotel", dietro la facciata esterna che mantiene i caratteri stilistici dell'edificio preesistente, invita ad un ambiente fortemente innovativo e tecnologico attraverso un gioco di livelli, quinte teatrali, filtri, colori.

L'accesso dalla pubblica via avviene da tre portali che caratterizzano la facciata dell'hotel e lasciano intuire le prime ricchezze e le originali soluzioni architettoniche: la hall a doppia altezza ha come sfondo prospettico un'installazione artistica completata da una particolare quinta retroilluminata in lamiera microforata trattata in foglia oro/argento.

Dalla hall è possibile l'affaccio alla vetrata continua ritmata da un modulo asimmetrico verticale e da una fitta trama orizzontale che caratterizza tutto lo sviluppo a "C" della corte interna.


Sulla parete libera trovano posto, oltre alla particolare "rada" piantumazione, tre maxi schermi quadrati che trasmettono in continuo immagini di eventi legati alla vita culturale della città di Cremona o alle attività del territorio, di installazioni artistiche o manifestazioni sportive.

In questa logica si colloca la singolare zona multimediale al piano soppalco, predisposta per connessioni internet, e con lettori dvd e audio legati a concerti di musiche e musicisti cremonesi e comunque a manifestazioni svolte sul territorio.

Le vetrate sulla corte interna sono in lega di ottone brunito e vetro selettivo, le finiture degli spazi comuni sono realizzate con materiali selezionati e di qualità come pietre naturali, rivestimenti lignei e stucchi parietali realizzati con grasselli di calce e rivestimenti in foglia d'oro.

L'arredo delle parti comuni e delle camere, moderno ed essenziale, è realizzato su disegno con largo impiego del legno naturale in essenza di wengè oltre al cristallo ed all'acciaio satinato.

I corridoi sono all'interno di una boiserie continua trattata in foglia oro/argento fronteggiata da una parete ondulata rifinita con stucco rosso pompeiano o grigio piombo. Originale è anche il dettaglio dell'accesso alle camere: l'ingresso è nascosto nella boiserie e viene individuato solo da un cubo in plexiglass con serigrafato il numero della stanza.

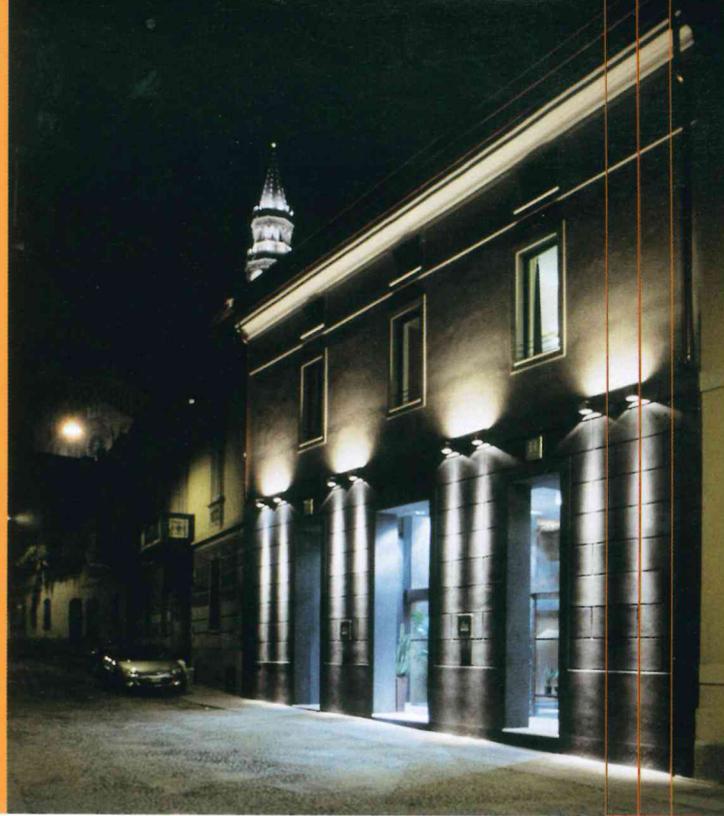

Once past the DelleArti Design Hotel's conventional façade - a feature retained from the pre-existing building - the visitor is ushered into a completely different world, all high-tech and innovation: floors at different levels, theatrical coulisse, filters and colours.

The three portals in the main façade give a first hint of the highly original ambience awaiting inside. The double-height hall has an art installation as a backdrop, completed by a backlit coulisse of finely perforated, gold-silver treated sheet.

From the hall you can look out onto a "C"-shaped inner court enclosed by a glazed curtain wall assembly comprising asymmetrical vertical sections and strong horizontal lines.

The trailing plants cascading down the side of the free wall separate three square giant screens set into the wall showing videos of cultural events in the city of Cremona and surrounding areas, art installations or sporting events.


The multi-media theme continues on the split-level IT-dedicated

floor where computer stations with internet connections, dvd readers and audio systems playing concerts held in or around Cremona are made available to guests.


The glazed wall assembly is in burnished bronze alloy and special glass, while the public areas have clean, elegant finishings in materials like natural stone, wood lining, slaked lime stuccowork and gold-leaf veneers.

The furniture of both public and bed-rooms is modern and streamlined. Made to design specifications, there is liberal use of natural wenge wood, crystal glass and satined steel. The inner-side corridor walls are completely lined in gold-silver treated wood. This long stretch of boiserie is offset by a deliberately undulating outer-side wall rendered with Pompeian-red or lead-grey plaster.

The bedroom doors are another original feature. Completely hidden in the boiserie façade, their only distinguishing feature is a screen-printed plexiglass sign bearing the room number.

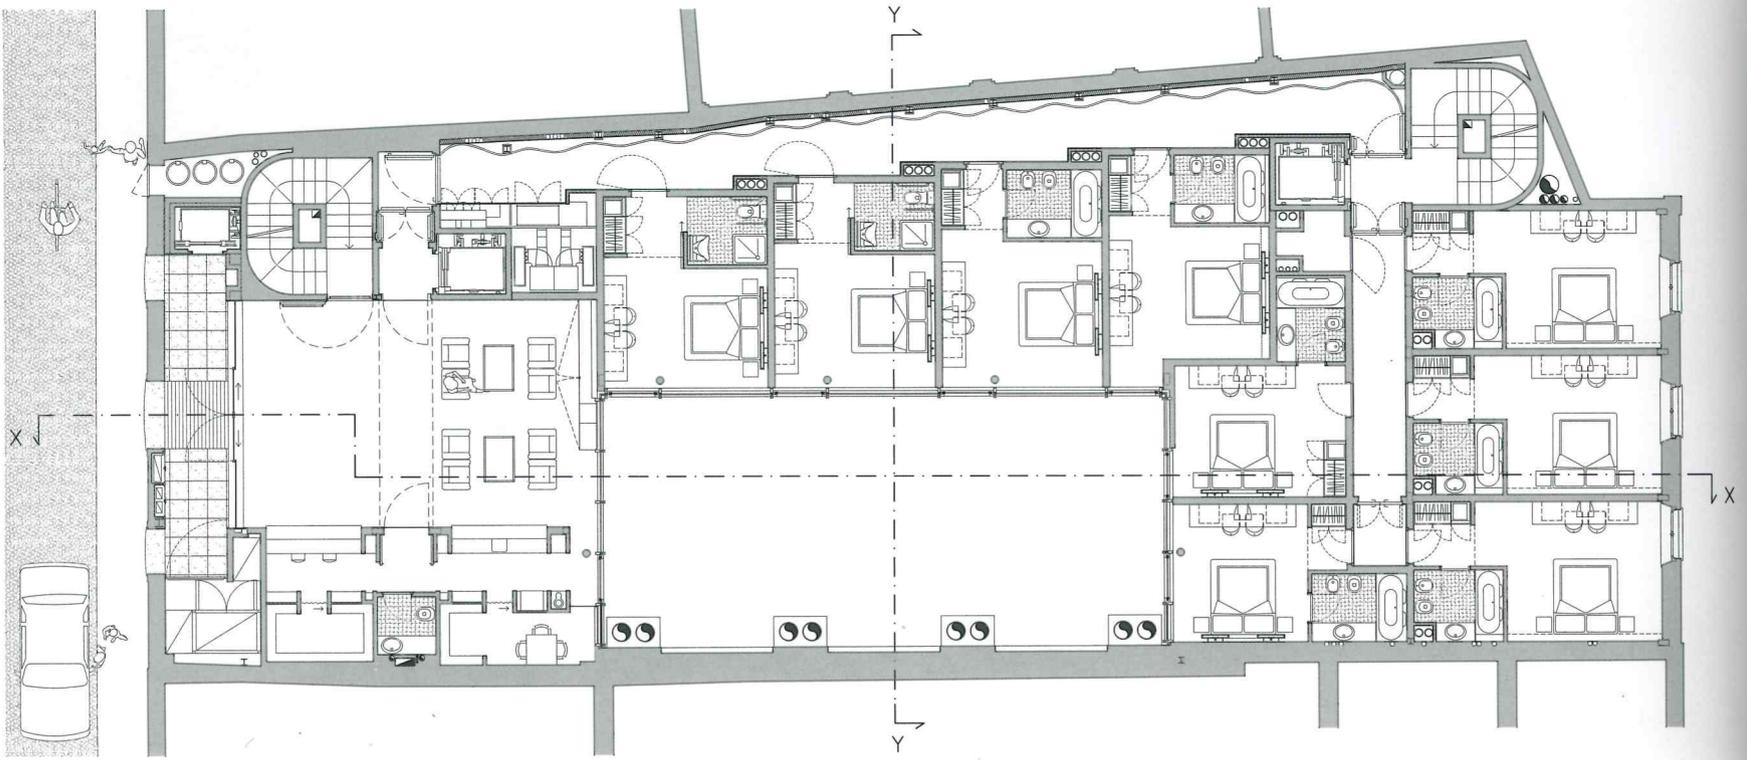



PIANTA PIANO TERRA - SCALA 1:200
GROUND FLOOR PLAN - SCALE 1:200


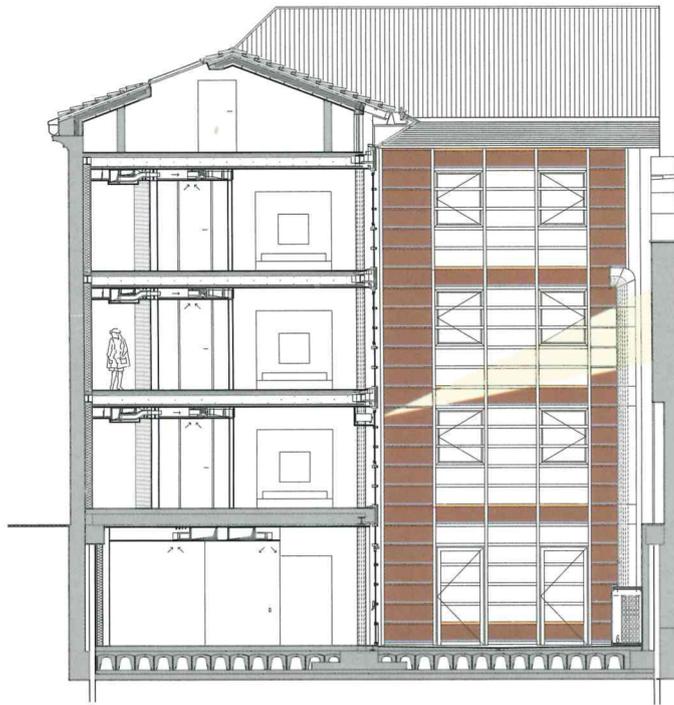


SEZIONE Y-Y - SCALA 1:200
SECTION Y-Y - SCALE 1:200

SEZIONE X-X - SCALA 1:200
SECTION X-X - SCALE 1:200

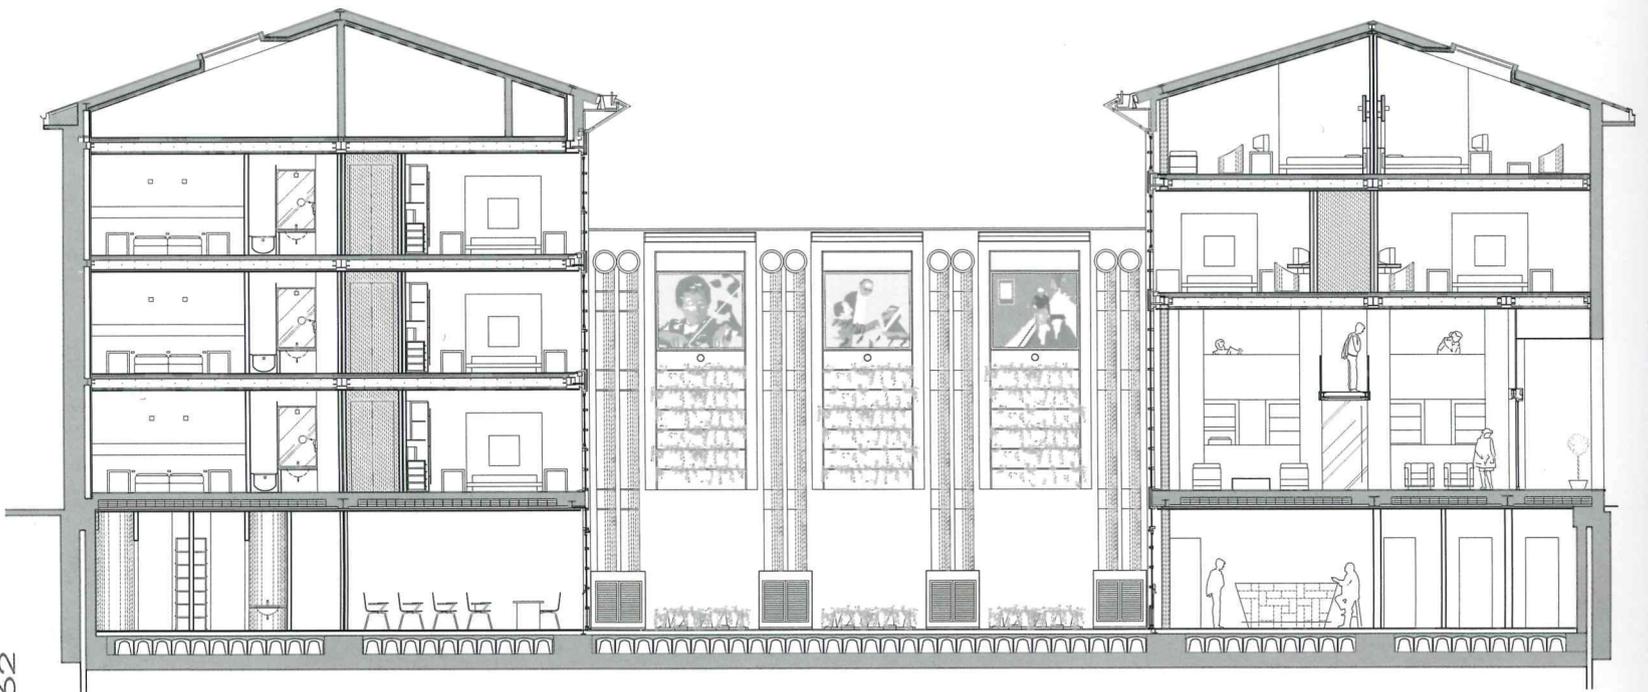

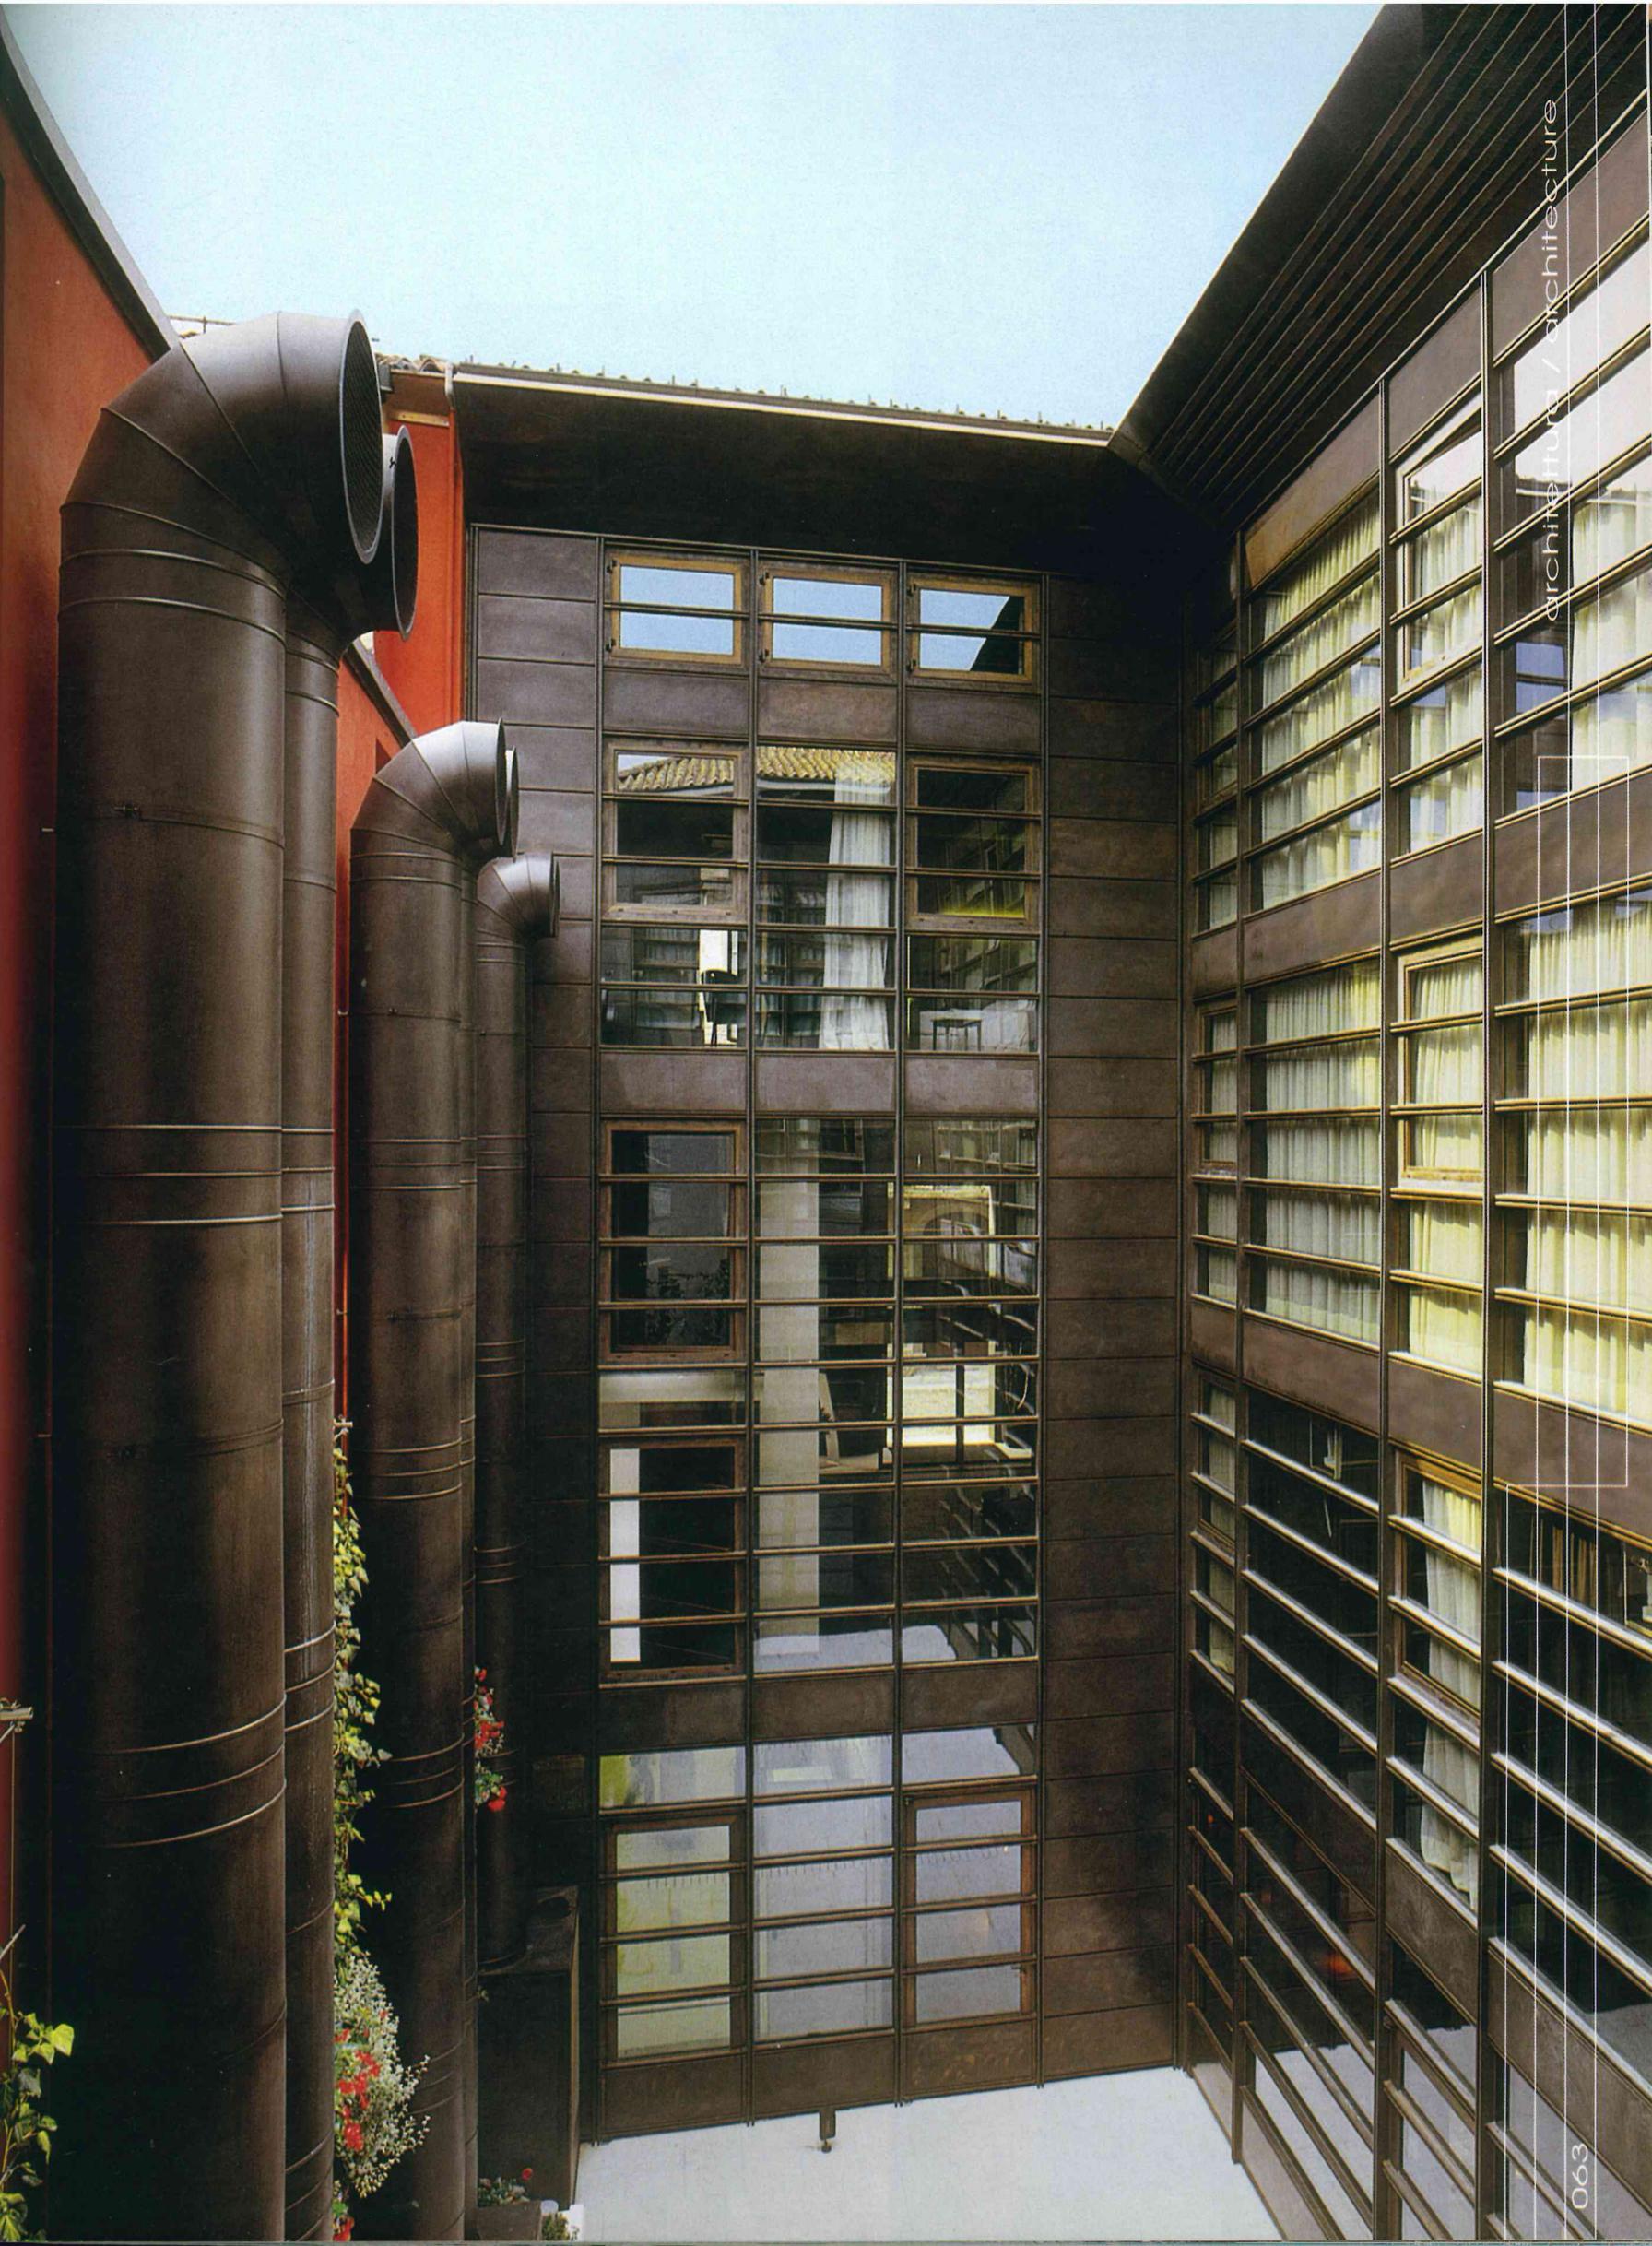

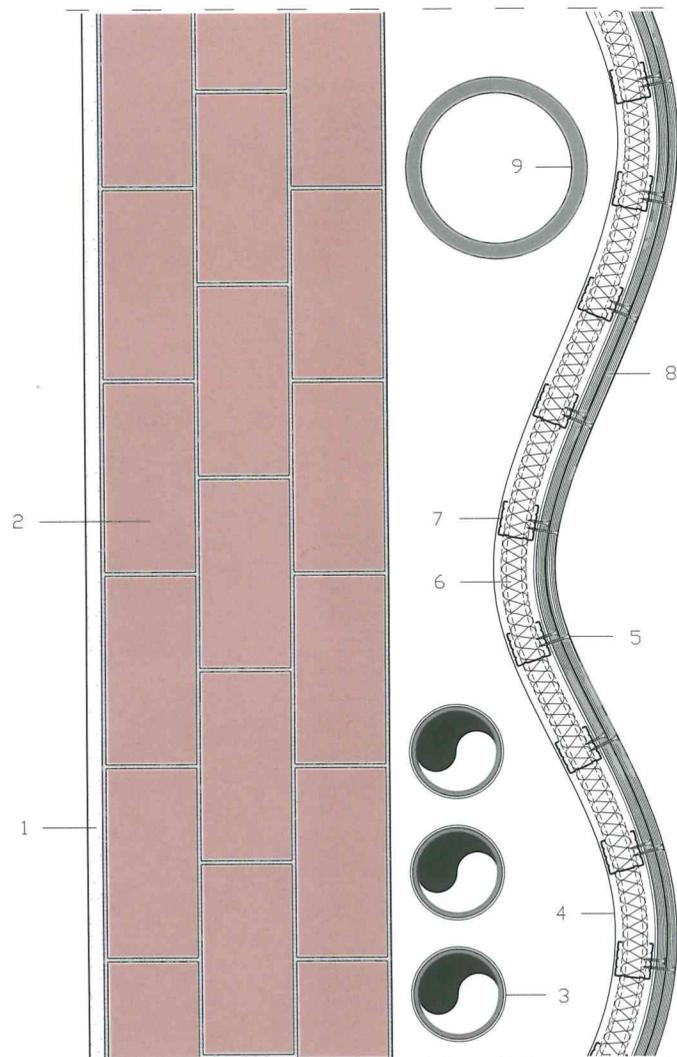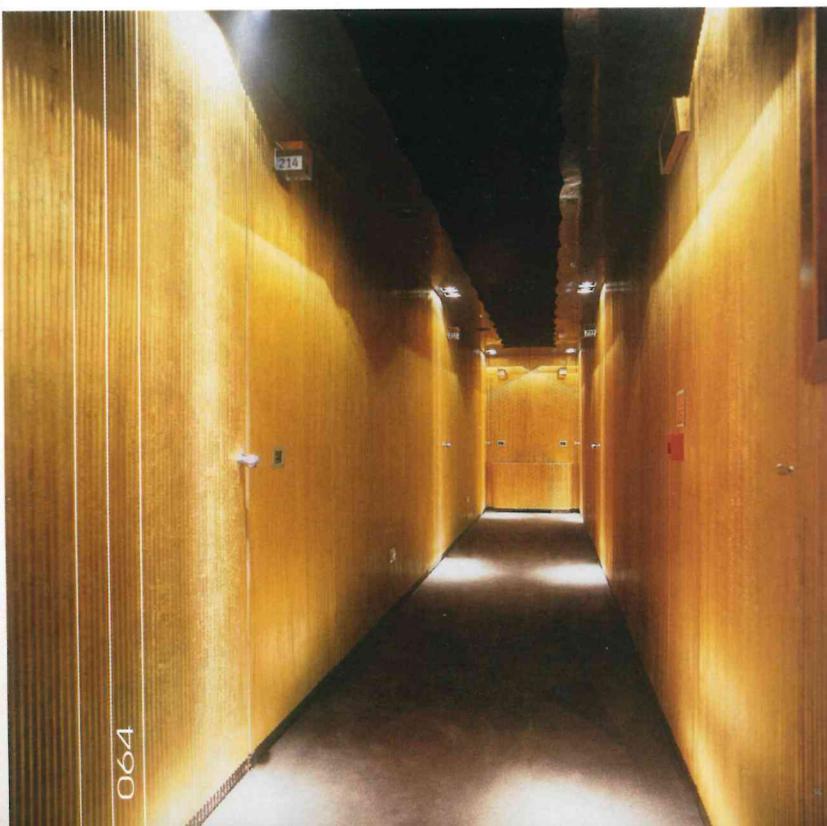

**DETTAGLIO DELLA PARETE ONDULATA
SCALA 1:10**

- 1- INTONACO ESTERNO
- 2- MURO ESISTENTE
- 3- TUBI IN PVC PER LA VENTILAZIONE DEL VESPAIO AERATO
- 4- PROFILO SNODATO A "C" 50 X 50 X 0.6 MM
- 5- VITE AUTOPERFORANTE TN 3.5 X 25 MM
- 6- LANA MINERALE
- 7- PROFILO MONTANTE A "C" DA 50 X 50 X 0.6 MM
- 8- LASTRE "KNAUF" GKB 12.5 MM
- 9- TUBOLARE IN ACCIAIO PORTANTE Ø 240 MM

DETALLE DE LA PARED ONDULADA - ESCALA 1:10


- 1- ENLUCIDO EXTERNO
- 2- MUR EXISTENTE
- 3- TUBOS DE PVC PARA VENTILACIÓN DEL ENCAchado VENTILADO
- 4- PERFIL ARTICULADO EN "C" 50 X 50 X 0.6 MM
- 5- TORNILLO AUTOPERFORANTE TN 3.5 X 25 MM
- 6- LANA MINERAL
- 7- PERFIL MONTANTE EN "C" DE 50 X 50 X 0.6 MM
- 8- PANELES "KNAUF" GKB 12.5 MM
- 9- PERFIL TUBULAR DE ACERO PORTANTE Ø 240 MM

DETAIL OF THE WAVE-LIKE WALL - SCALE 1:10

- 1- EXTERNAL PLASTER
- 2- EXISTING WALL
- 3- PVC TUBES FOR THE VENTILATION OF THE GUARD SPACE
- 4- "C" JOINTED PROFILE 50 X 50 X 0.6 MM
- 5- SELF-TAPPING SCREW TN 3.5 X 25 MM
- 6- MINERAL WOOL
- 7- 50 X 50 X 0.6 MM "C" STUD PROFILE
- 8- "KNAUF" PLATES GKB 12.5 MM
- 9- STEEL LOADBEARING TUBULAR STRUCTURE Ø 240 MM

DÉTAIL DE LA PAROI ONDULÉE - ÉCHELLE 1 : 10

- 1- ENDUIT EXTERNE
- 2- MUR EXISTANT
- 3- TUYAUX EN PVC POUR LE VIDE SANITAIRE AÉRÉ
- 4- PROFIL ARTICULÉ EN "C" 50 X 50 X 0.6 MM
- 5- VIS AUTOFOREUSE TN 3.5 X 25 MM
- 6- LAINE MINÉRALE
- 7- PROFIL MONTANT EN "C" DE 50 X 50 X 0.6 MM
- 8- FEUILLES "KNAUF" GKB 12.5 MM
- 9- TUBULAIRE EN ACIER PORTANT Ø 240 MM

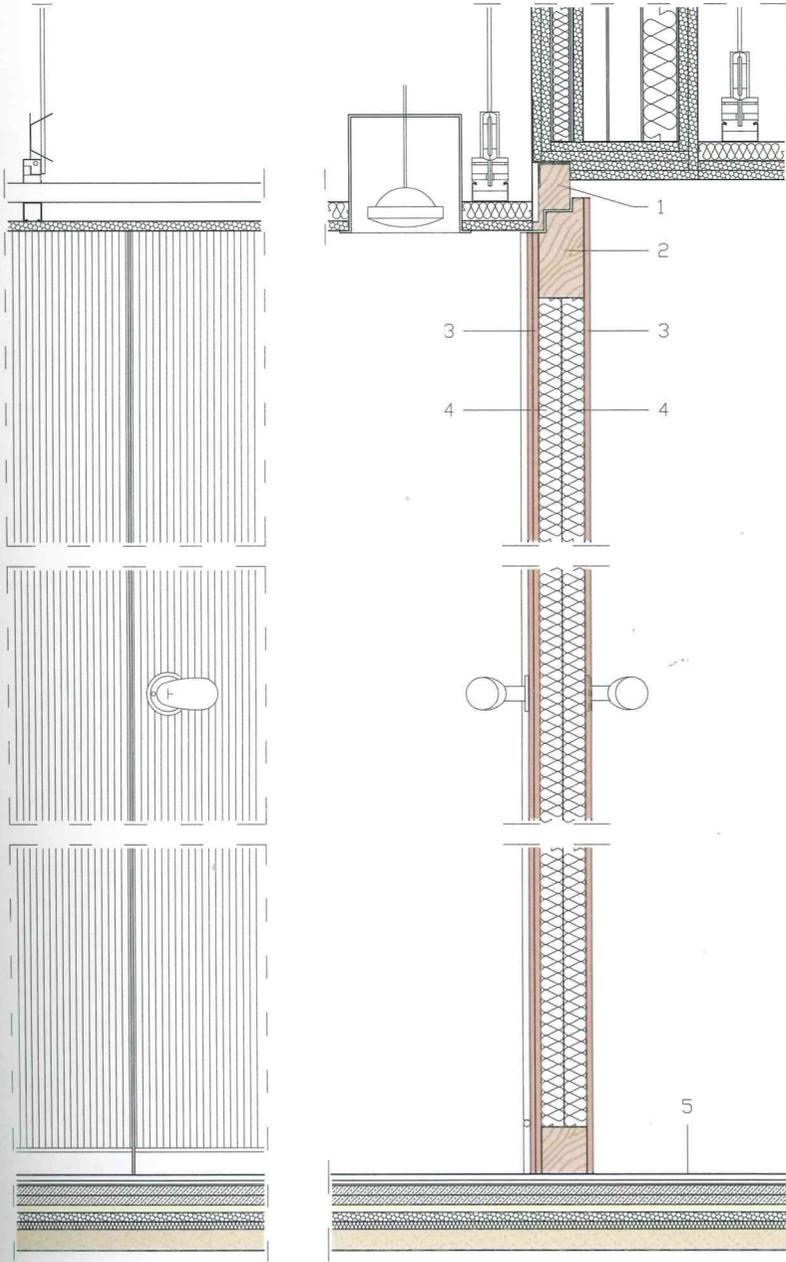

**DETTAGLIO DELLA PORTA DELLE CAMERE
PROSPETTO E SEZIONE VERTICALE SCALA 1:10
SEZIONE ORIZZONTALE - SCALA 1:5**

- 1- TELAIO IN LEGNO DI ABURA
- 2- BATTUTA IN LEGNO DI ABURA
- 3- MDF (AGGLOMERATO LIGNEO MEDIUM DENSITY "FANTONI") SP 8 MM
- 4- PANNELLO ISOLANTE TIPO LANA DI ROCCIA PROMAPYR SP 30 MM
- 5- PACCHETTO DEL PAVIMENTO: MOQUETTE SP 8 MM, MATERASSINO FONOASSORBENTE SP 5 MM, LIVELLINA SP 2 MM, PAVILAISTRA:

- 2 LASTRE SP 12.5 MM, POLISTIROLO SP 10 MM, G.K.F (LASTRA DI CARTONGESSO PER SOTTOFONDI A SECCO), SP 12.5 MM, LANA PRESSATA SP 10 MM, TRUCIOLARE SP 28 MM
- 6- LASTRA DI CARTONGESSO, SP 12.5 MM
- 7- LANA ROCKWOOL
- 8- CAMERA D'ARIA CON PASSAGGIO IMPIANTI
- 9- GUARNIZIONE TERMOESPANDENTE PROMASEAL ASKP NERO
- 10- MANIGLIA MODELLO "UOVO OLIVARI"
- 11- CANNETTATO IN MDF IGNIFUGO
- 12- CERNIERA DI SOSTEGNO E APERTURA, ACCIAIO TROPICALE

**DETAIL OF THE ROOMS DOOR
ELEVATION AND VERTICAL SECTION - SCALE 1:10
HORIZONTAL SECTION - SCALE 1:5**

- 1- ABURA WOOD FRAME
- 2- ABURA WOOD REBATE
- 3- MDF ("FANTONI" MEDIUM DENSITY WOODEN AGGLOMERATE) TH. 8 MM
- 4- INSULATING PANEL TYPE PROMAPYR ROCK WOOL TH. 30 MM
- 5- FLOOR BUILD-UP: CARPETING TH. 8 MM, SOUND-PROOFING LAYER TH. 5 MM, LEVELLING RESIN TH. 2 MM, 2 UNDER-FLOOR PLASTERBOARD PLATES TH. 12.5 MM, POLYSTYRENE TH. 10 MM, G.K.F

- (PLASTERBOARD PLATE FOR DRY BED SUBFLOORS), TH. 12.5 MM, PRESSED WOOL TH. 10 MM, CHIPBOARD TH. 28 MM
- 6- PLASTERBOARD PLATE, TH. 12.5 MM
 - 7- "ROCKWOOL" WOOL
 - 8- AIR SPACE WITH SYSTEMS PASSING THROUGH
 - 9- PROMASEAL ASKP BLACK THERMAL-EXPANDING GASKET
 - 10- HANDLE MODEL "UOVO OLIVARI"
 - 11- WOODEN-STRIPED FIRE-RETARDANT MDF PANEL
 - 12- SUPPORT AND OPENING HINGE, TROPICAL STEEL

**DETALLE DE LA PUERTA DE LAS HABITACIONES
ALZADO Y SECCIÓN VERTICAL - ESCALA 1:10
SECCIÓN HORIZONTAL - ESCALA 1:5**



- 1- CERCO DE MADERA DE ABURA
- 2- BASTIDOR DE MADERA DE ABURA
- 3- PARAMENTO EN MDF (TABLERO AGLOMERADO DE MADERA "MEDIUM DENSITY" "FANTONI") ESP 8 MM
- 4- PANEL AISLANTE TIPO LANA DE ROCA PROMAPYR 30 MM DE ESP.
- 5- SECCIÓN DEL PAVIMENTO: MOQUETA ESP 8 MM, ESTRATO FONOAABSORBENTE ESP 5 MM, NIVELADOR 2 MM DE ESP, PAVILAISTRA: 2 PLANCHAS 12.5 MM DE ESP,


- POLIÉSTER 10 MM DE ESP, G.K.F. (PANEL DE CARTÓN YESO PARA SOLERAS EN SECO) 12.5 MM DE ESP, LANA PRENSADA 10 MM DE ESP, TABLERO DE VIRUTAS 28 MM DE ESP
- 6- PANEL DE CARTÓN YESO, ESP. 12.5 MM
 - 7- LANA ROCKWOOL
 - 8- CÁMARA DE AIRE CON PASO DE INSTALACIONES
 - 9- BURLETE TERMOEXPANSIVO "PROMASEAL" ASKP NEGRO
 - 10- MANILLA MODELO "HUEVO OLIVARI"
 - 11- PARAMENTO DE MDF IGNÍFUGO
 - 12- BISAGRA DE SUJECCIÓN Y APERTURA, ACERO TROPICAL

**DÉTAIL DE LA PORTE DES CHAMBRES
VUE EN ÉLÉVATION ET COUPE VERTICALE - ÉCHELLE 1:10
COUPE HORIZONTAL - ÉCHELLE 1:15**


- 1- CADRE EN BOIS ABURA
- 2- HUISSEIE EN BOIS ABURA
- 3- MDF (AGGLOMÉRÉ DE BOIS DENSITÉ MOYENNE "FANTONI") ÉP 8 MM
- 4- PANNEAU ISOLANT DE TYPE LAINE DE ROCHE PROMAPYR ÉP 30 MM
- 5- COMPOSITION DU SOL: MOQUETTE ÉP 8 MM, COUCHE ABSORBANTE ACOUSTIQUE ÉP 5 MM, COUCHE DE RÉGALAGE ÉP 2 MM,

- 2 PLAQUES DE PLACOPLÂTRE DE SOUS-PLANCHER ÉP 12.5 MM, POLYSTYRÈNE ÉP 10 MM, G.K.F (PLAQUE DE PLACOPLÂTRE POUR LES SOUS-PLANCHERS À SEC), ÉP 12.5 MM, LAINE PRESSÉE ÉP 10 MM, BOIS AGGLOMÉRÉ ÉP 28 MM
- 6- PLAQUE DE PLACOPLÂTRE ÉP 12.5 MM
 - 7- LAINE ROCK WOOL
 - 8- VIDE AVEC PASSAGE ÉQUIPEMENTS
 - 9- JOINT INTUMESCENT PROMASEAL ASKP NOIR
 - 10- POIGNÉE MODÈLE "ŒUF OLIVARI"
 - 11- PANNEAU RAINURÉ EN MDF IGNIFUGE
 - 12- CHARNIÈRE DE SOUTÈNE ET D'OUVERTURE, ACIER TROPICAL

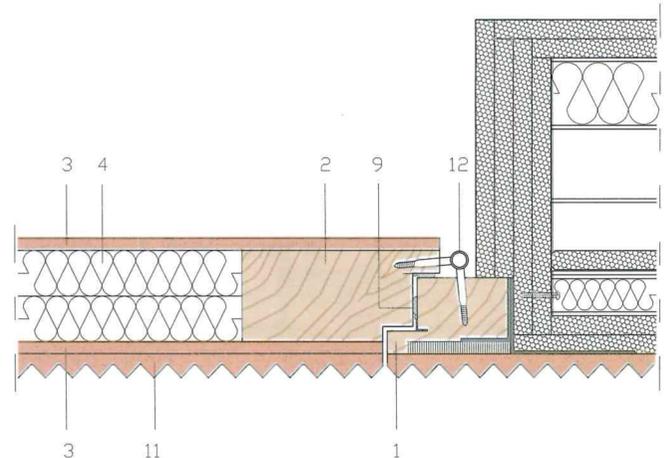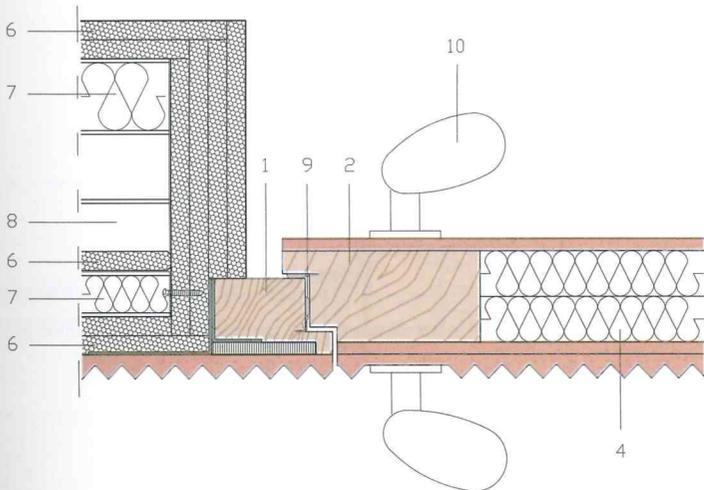


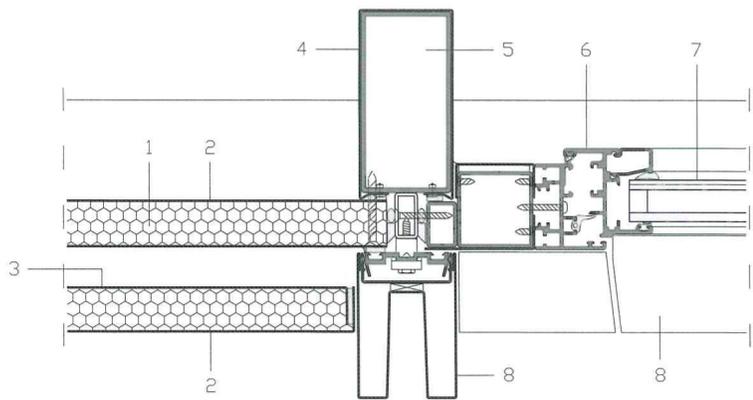

A

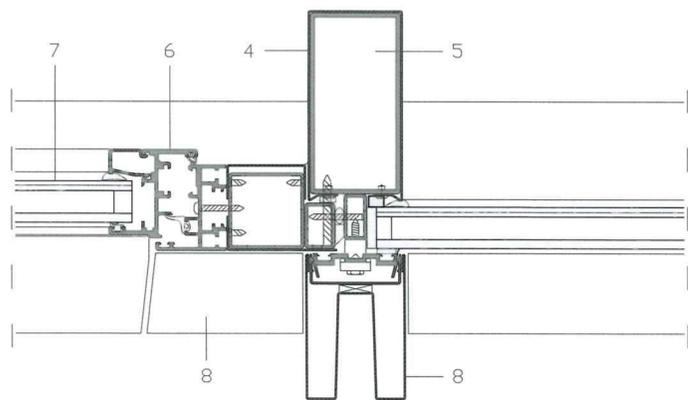

B

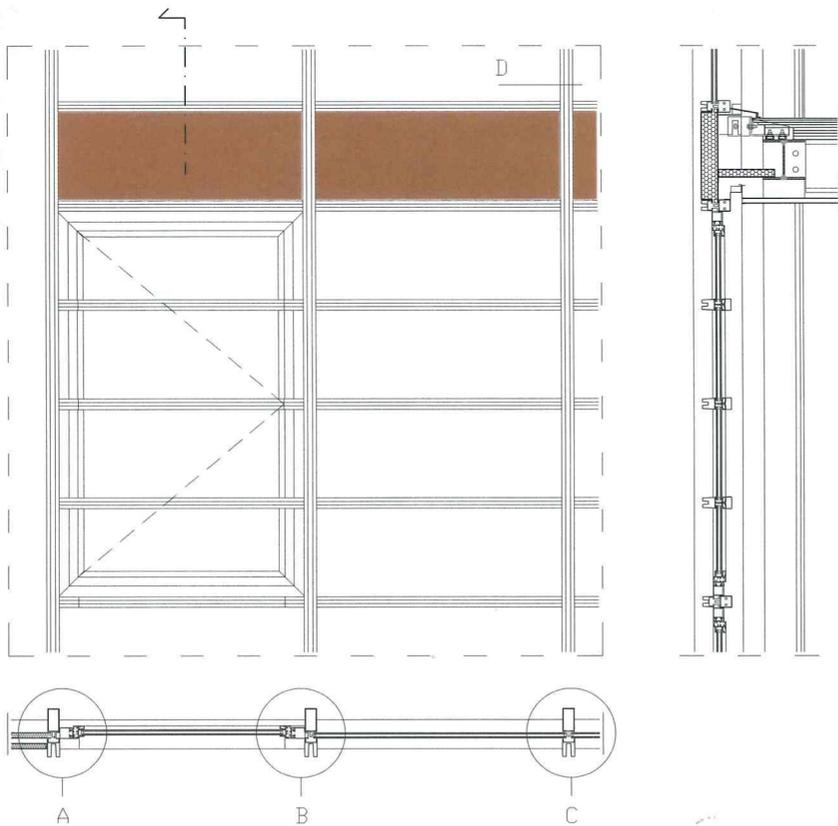

**FACCIATA DELLA HALL
DETTAGLI A B C D - SCALA 1:5**

- 1- PANNELLO ISOLANTE IN DOPPIA LAMIERA DI ACCIAIO ZINCATO CON INTERPOSTO MATERIALE ISOLANTE K = 0,643
- 2- LAMIERA IN ACCIAIO ZINCATO OT63 SP 10/10
- 3- ACCIAIO SP 8/10
- 4- RIVESTIMENTO IN LAMIERA DI RAME CUZN37CW508L UNI EN1652
- 5- MONTANTE TUBOLARE IN ACCIAIO FE360B VERNICIATO CON POLVERI AI POLIESTERI
- 6- PROFILO ABX ESTRUSO IN LEGA DI RAME CW620N SEZIONE 56 MM

- 7- VETRO CAMERA TIPO 6 MM TEMPERATO STOPRAY NEUTRAL-12-3/3 PVB 0.38
- 8- LAMIERA SAGOMATA IN LEGA DI RAME CW620N SU DISEGNO
- 9- PARETE DIVISORIA INTERNA AD ALTO ISOLAMENTO ACUSTICO
- 10- SCOSSALINA AD "L" 70 X 30 SP 10/10 IN OTTONE BRUNITO
- 11- TUBO FE360B 120 X 60 X 3
- 12- ABBATTIMENTO ACUSTICO
- 13- SCHIUMATURA IN POLIURETANO ESPANSO
- 14- PIOMBOROLL SP:6 MM

**HALL FACADE
DETAILS A B C D - SCALE 1:5**

- 1- GALVANIZED STEEL DOUBLE SHEET INSULATING PANEL WITH INTERPOSED INSULATING MATERIAL K = 0.643
- 2- GALVANIZED STEEL SHEET OT63 TH. 10/10
- 3- STEEL TH. 8/10
- 4- CUZN37CW508L UNI EN1652 COPPER SHEET COVERING
- 5- STEEL FE360B TUBULAR STUD POLYESTER POWDER COATED

- 6- ABX EXTRUDED CW620N COPPER ALLOY PROFILE, SECTION 56 MM
- 7- TEMPERED DOUBLE GLAZING GLASS TYPE 6 MM STOPRAY NEUTRAL-12-3/3 PVB 0.38
- 8- CW620N COPPER ALLOY SHAPED SHEET ON DRAWING
- 9- STRONG DEADENING INTERNAL DIVISION WALL
- 10- "L" BURNISHED BRASS FLASHING 70 X 30 TH. 10/10
- 11- FE360B TUBE 120 X 60 X 3
- 12- NOISE DAMPING
- 13- EXPANDED POLYURETHANE FOAM
- 14- PIOMBOROLL TH. 6 MM

**FACHADA DEL HALL
DETALLES A B C D - ESCALA 1:5**


- 1- PANEL AISLANTE CON DOBLE CHAPA DE ACERO ZINCADO Y MATERIAL AISLANTE INTERIOR CON K = 0,643
- 2- CHAPA DE ACERO ZINCADO OT63 ESP: 10/10
- 3- ACERO 8/10 DE ESPESOR
- 4- REVESTIMIENTO CON CHAPA DE COBRE CUZN37CW508L UNI EN1652
- 5- MONTANTE TUBULAR DE ACERO FE360B PINTADO MEDIANTE PULVERIZACION AL POLIESTER

- 6- PERFIL ABX EXTRUÍDO EN ALEACIÓN DE COBRE CW620N SECCIÓN 56 MM
- 7- VIDRIO CÁMARA TIPO 6 MM TEMPLADO STOP-RAY NEUTRAL-12-3/3 PVB 0.38
- 8- CHAPA CONFORMADA EN ALEACIÓN DE COBRE CW620N SEGÚN DISEÑO
- 9- PARED DE DIVISIÓN INTERIOR DE ALTO AISLAMIENTO ACÚSTICO
- 10- VIERTEAGUAS EN "L" 70 X 30 SP 10/10 DE LATÓN BRUÑIDO
- 11- TUBO FE360B 120 X 60 X 3
- 12- BARRERA ACÚSTICA
- 13- ESPUMA DE POLIURETANO EXPANDIDO
- 14- PLOMO EN ROLLOS 6 MM DE ESPESOR


**FAÇADE DU HALL
DÉTAILS A B C D - ÉCHELLE 1:5**

- 1- PANNEAU ISOLANT EN DOUBLE TÔLE D'ACIER ZINGUÉ AVEC INTERPOSITION DE MATÉRIAU ISOLANT K = 0,643
- 2- TÔLE D'ACIER GALVANISÉE OT63 ÉP:10/10
- 3- ACIER ÉP:8/10
- 4- REVÊTEMENT EN TÔLE DE CUIVRE CUZN37CW508L UNI EN1652
- 5- MONTANT TUBULAIRE EN ACIER FE360B LAQUÉ AVEC DES POUDRES POLYESTERS
- 6- PROFIL ABX EXTRUDÉ EN ALLIAGE DE CUIVRE CW620N SECTION 56 MM


- 7- DOUBLE VITRAGE TYPE 6 MM TREMPÉ STOPRAY NEUTRAL-12-3/3 PVB 0.38
- 8- TÔLE FAÇONNÉE EN ALLIAGE DE CUIVRE CW620N SUR DESSIN
- 9- CLOISON INTERNE À HAUTE ISOLATION ACOUSTIQUE
- 10- SOLIN EN "L" 70 X 30 ÉP:10/10 EN LAITON BRUNI
- 11- TUBE FE360B 120 X 60 X 3
- 12- RÉDUCTION DU NIVEAU DE BRUIT
- 13- MOUSSAGE AVEC DU POLYURÉTHANE EXPANSÉ
- 14- PIOMBOROLL ÉP:6 MM

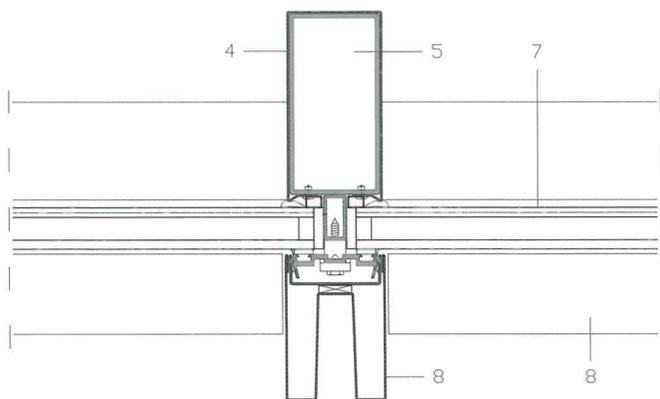

C

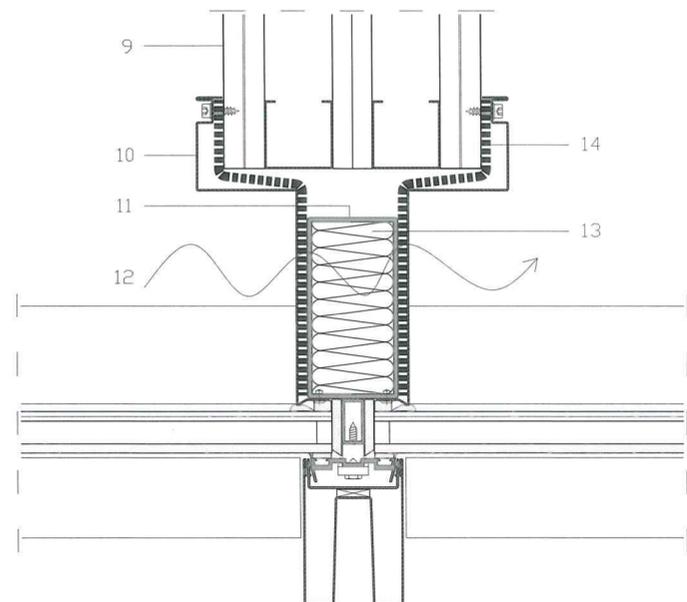

D

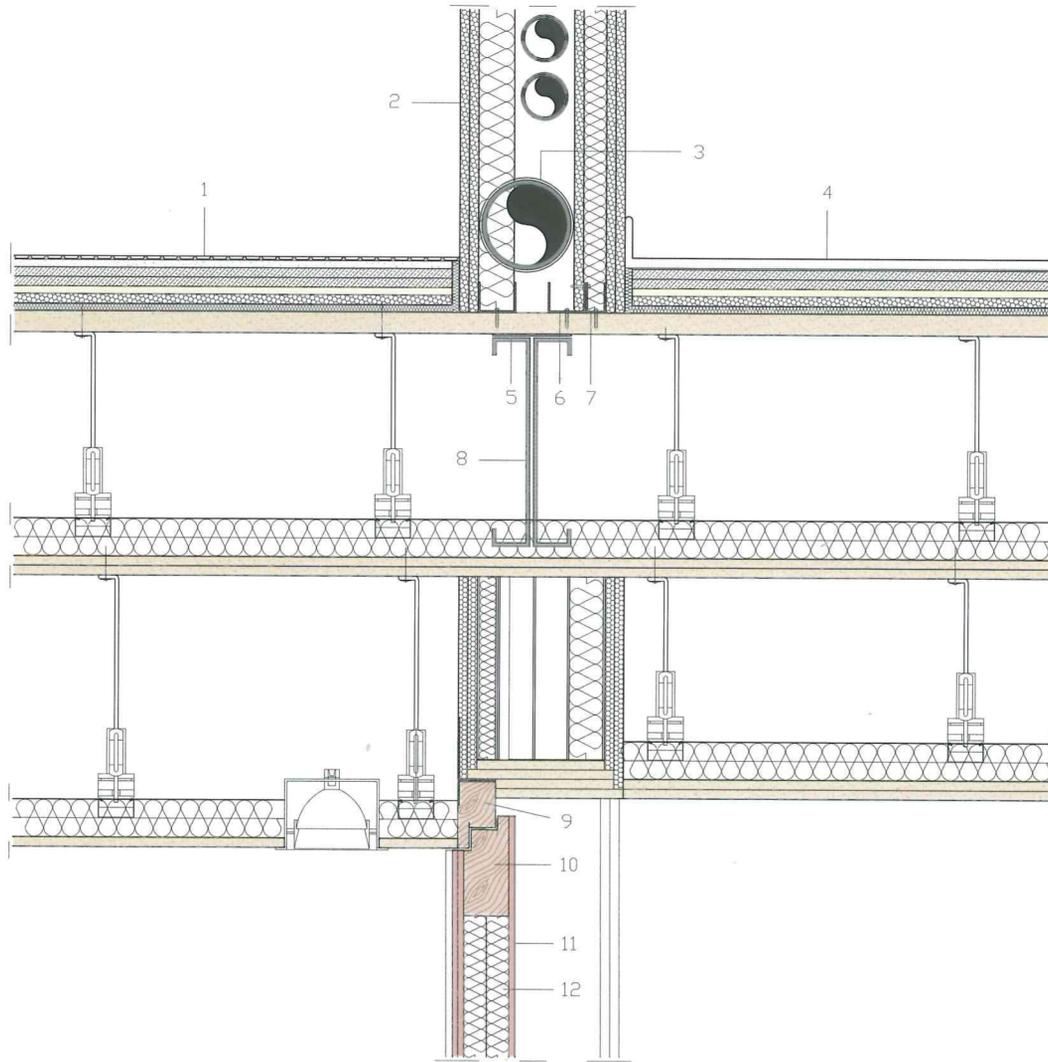

DETTAGLIO DEL SOLAIO A SECCO E DEI CONTROSOFFITTI
SEZIONE - SCALA 1:10

- 1- PACCHETTO DEL PAVIMENTO: MOSAICO BISAZZA SP 5 MM, LIVELLINA SP 10 MM, PAVILASTRA: 2 LASTRE SP 12.5 MM, POLISTIROLO SP 10 MM, G.K.F. (LASTRA DI CARTONGESSO PER SOTTOFONDI A SECCO) SP 12.5 MM, LANA PRESSATA SP 10 MM, TRUCIOLARE SP 28 MM
- 2- PACCHETTO DELLA PARETE: 2 LASTRE DI CARTONGESSO SP 12.5 MM, LANA ROCKWOOL SP 50 MM, CAMERA D'ARIA PER PASSAGGIO IMPIANTI, LASTRA DI CARTONGESSO SP 12.5 MM, LANA ROCKWOOL SP 30 MM, 2 LASTRE DI CARTONGESSO SP 12.5 MM
- 3- TUBO DI SCARICO SILENT Ø 125 MM
- 4- MOQUETTE SP 13 MM SU SOTTOFONDO SP 2 MM
- 5- GOMMA ANTI-ROMBO SP 4 MM
- 6- PROFILO A "U" 50 X 40 MM
- 7- PROFILO A "U" 30 X 40 MM
- 8- PROFILO IN ALLUMINIO H = 280 MM
- 9- TELAIO IN LEGNO DI ABURA
- 10- BATTUTA IN LEGNO DI ABURA
- 11- MDF (AGGLOMERATO LIGNEO MEDIUM DENSITY "FANTONI") SP 8 MM
- 12- PANNELLO ISOLANTE TIPO LANA DI ROCCIA PROMAPYR SP 30 MM

DETAIL OF THE DRY FLOOR AND THE SUSPENDED CEILINGS
SECTION - SCALE 1:10

- 1- FLOOR BUILD-UP: BISAZZA MOSAIC TH. 5 MM, LEVELLING RESIN TH. 10 MM, 2 UNDER-FLOOR PLASTERBOARD PLATES TH. 12.5 MM, POLYSTYRENE TH. 10 MM, G.K.F. (PLASTERBOARD PLATE FOR DRY SUBFLOOR) TH. 12.5 MM, PRESSED WOOL TH. 10 MM, CHIPBOARD TH. 28 MM
- 2- WALL BUILD-UP: 2 PLASTERBOARD PLATES TH. 12.5 MM, "ROCKWOOL" WOOL TH. 50 MM, AIR SPACE WITH SYSTEMS PASSING THROUGH, PLASTERBOARD PLATE TH. 12.5 MM, "ROCKWOOL" WOOL TH. 30 MM, 2 PLASTERBOARD PLATES TH. 12.5 MM
- 3- SILENT DRAIN Ø 125 MM
- 4- CARPETING TH. 13 MM ON SUBFLOOR TH. 2 MM
- 5- SOUND-PROOFING RUBBER TH. 4 MM
- 6- "U" PROFILE 50 X 40 MM
- 7- "U" PROFILE 30 X 40 MM
- 8- ALUMINIUM PROFILE H = 280 MM
- 9- ABURA WOOD FRAME
- 10- ABURA WOOD REBATE
- 11- MDF ("FANTONI" MEDIUM DENSITY WOODEN AGGLOMERATE) TH. 8 MM
- 12- INSULATING PANEL TYPE PROMAPYR ROCK WOOL TH. 30 MM

DETALLE DEL FORJADO EN SECCO Y DE LOS FALSOS TECHOS
SECCIÓN - ESCALA 1:10

- 1- PAQUETE DEL PAVIMENTO: MOSAICO BISAZZA 5 MM DE ESP, RASTREL NIVELADOR 10 MM DE ESP, PAVILASTRA: 2 PLANCHAS 12.5 MM DE ESP, POLIÉSTER 10 MM DE ESP, G.K.F. (PANEL DE CARTÓN YESO PARA SOLERAS EN SECCO), 12.5 MM DE ESP, LANA PRENSADA 10 MM DE ESP, TABLERO DE VIRUTAS 28 MM DE ESP
- 2- SECCIÓN DE LA PARED: 2 PLANCHAS DE CARTÓN YESO 12.5 MM DE ESP, LANA ROCKWOOL 50 MM DE ESP, CÁMARA DE AIRE PARA EL PASO DE INSTALACIONES, PLANCHA DE CARTÓN YESO 12.5 MM DE ESP, LANA ROCKWOOL 30 MM DE ESP, 2 PLANCHAS DE CARTÓN YESO 12.5 MM DE ESP
- 3- TUBO DE DESAGÜE SILENT Ø 125 MM
- 4- MOQUETA 13 MM DE ESP. SOBRE CAPA DE NIVELACIÓN 2 MM DE ESP
- 5- GOMA ANTIRUIDO 4 MM DE ESP
- 6- PERFIL EN "U" 50 X 40 MM
- 7- PERFIL EN "U" 30 X 40 MM
- 8- PERFIL DE ALUMINIO A = 280 MM
- 9- CERCO DE MADERA DE ABURA
- 10- BASTIDOR DE MADERA DE ABURA
- 11- PARAMENTO EN MDF (TABLERO AGLOMERADO DE MADERA "MEDIUM DENSITY" "FANTONI") ESP 8 MM
- 12- PANEL AISLANTE TIPO LANA DE ROCA PROMAPYR 30 MM DE ESP

DÉTAIL DU PLANCHER À SEC ET DES FAUX PLAFONDS
COUPE - ÉCHELLE 1:10

- 1- COMPOSITION DU SOL: MOSAÏQUE BISAZZA ÉP 5 MM, COUCHE DE RÉGALAGE ÉP 10 MM, 2 PLAQUES DE PLACOPLÂTRE DE SOUS-PLANCHER ÉP 12.5 MM, POLYSTYRÈNE ÉP 10 MM, G.K.F. (PLAQUE POUR LES SOUS-PLANCHERS À SEC) ÉP 12.5 MM, LAINE PRESSÉE ÉP 10 MM, BOIS AGGLOMÉRÉ ÉP 28 MM
- 2- COMPOSITION DE LA PAROI: 2 PLAQUES DE PLACOPLÂTRE ÉP 12.5 MM, LAINE ROCKWOOL ÉP 50 MM, VIDE POUR PASSAGE ÉQUIPEMENTS, PLAQUE DE PLACOPLÂTRE ÉP 12.5 MM, LAINE ROCKWOOL ÉP 30 MM, 2 PLAQUES DE PLACOPLÂTRE ÉP 12.5 MM
- 3- TUYAU D'ÉVACUATION SILENT Ø 125 MM
- 4- MOQUETTE ÉP 13 MM SUR FORME ÉP 2 MM
- 5- CAOUTCHOUC D'INSONORISATION ÉP 4 MM
- 6- PROFIL EN "U" 50 X 40 MM
- 7- PROFIL EN "U" 30 X 40 MM
- 8- PROFIL EN ALUMINIUM H = 280 MM
- 9- CADRE EN BOIS ABURA
- 10- HUISSERIE EN BOIS ABURA
- 11- MDF (AGGLOMÉRÉ DE BOIS DENSITÉ MOYENNE "FANTONI") ÉP 8 MM
- 12- PANNEAU ISOLANT DE TYPE LAINE DE ROCHE PROMAPYR ÉP 30 MM



FOTO DI MATTEO PIAZZA
PHOTO BY MATTEO PIAZZA

CREDITI / CREDITS

INTERVENTO

DELLE ARTI DESIGN HOTEL in Cremona, via Bonomelli n°8

PROPRIETA'

Società SIGRO s.r.l. con sede in Cremona

STAFF

Progetto architettonico:

Giorgio Palù & Michele Bianchi architetti, Via Trecchi, n°20 Cremona

Direzione lavori:

Giorgio Palù & Michele Bianchi architetti, Via Trecchi, n°20 Cremona

Impresa appaltatrice:

Rossini costruzioni s.r.l. Via Bergamo, n°7/a Casalbuttano (Cr)

Calcoli e D.L. strutture:

Ingg. Confini e Confini
Via S. Marco, n°5 Cremona

Curtain wall:

ASTECC s.r.l., Via dell'Artigianato, n°30 Dosson di Casier (Tv)

Progettazione termotecnica:

Isoclima Studio Termotecnico, Via Platina, n°24 Cremona

Impianti termotecnici:

Nuova Impianti s.p.a., Via Tonani, n°33 Malagnino (Cr)

Fornitura prodotti specifici per i massetti di sottofondo:

Mapei S.p.A.

Progettazione elettrica:

Studio tecnico associato Guarneri, Via Sesto n°68, Cremona

Impianti elettrici:

S.I.M.E. di Boni Giancarlo e C. s.a.s., Via Riglio, n°1 Cremona

Elaborazioni dati:

Strutture s.n.c., Via Giordano, n°97/a Cremona

Partizioni orizzontali e verticali:

Vanoncini s.p.a., Via Gandolfi, n°8 Prezzate di Mapello (Bg)

Progetto illuminotecnico e arredi:

Giorgio Palù & Michele Bianchi architetti, Via Trecchi, n°20 Cremona

Fornitura illuminotecnica:

Krol s.r.l., Piazza Risorgimento, n°23 Cremona

Fornitura arredi di serie:

Driade s.p.a. Via Padana Inferiore, n°12 Fossadello di Caorso (Pc)

Fornitura arredi su misura:

Oltremare, Via Ugo Foscolo, 19 Artuno (Mi)

Piano di sicurezza e coord. 494/96:

Ing. Rossini Luciano, Via Bergamo, n°7/a Casalbuttano (Cr)

Fornitura porte invisibili: Gruppo Mado S.p.A., Via Bergamo, n°2 Soresina (Cr)